AONE
SOUL
s-Vesoul
NSTRUIRE
EF DE PROJET
Projet : Alexis Mahias +33662491669 hias@totalenergies.com
RCHITECTE
ATZKI - ARCHITECTE DPLG Chemin de Quarante 43.20 MATREILHAN 06.26 M 07.95 Iret 400753 27390020
ND. A, SKR
,
E Pe + half

<u>N°</u>	NOM-PLANCHE
PC0-1	PAGE DE GARDE
PC0-2	LISTE DE PLANCHE
PC1-1	PLAN DE SITUATION
PC1-2	VUE AÉRIENNE
PC1-3	PLAN CADASTRAL
PC2-1	PLAN DE MASSE ÉTAT INITIAL
PC2-2	PLAN DE MASSE DU PROJET
PC2-3	PLAN DE MASSE COTÉ
PC2-4	PLAN DE MASSE COTÉ - LOCAUX TECHNIQUES
PC3-1	PLAN DE COUPE
PC3-2	COUPE AA'
PC3-3	COUPE BB'
PC3-4	COUPE CC'
PC4	NOTICE DESCRIPTIVE
PC5-1	PLANS DE FAÇADES ET TOITURES - STRUCTURES PHOTOVOLTAÏQUES
PC5-2	PLANS DE FAÇADES ET TOITURES - LOCAUX TECHNIQUES
PC5-3	PLANS DE FAÇADES ET TOITURES - BÂCHE INCENDIE
PC5-4	PLANS DE FAÇADES ET TOITURES - CLÔTURE ET PORTAIL
PC6	INSERTION DU PROJET DANS SON ENVIRONNEMENT PROCHE
PC7	VUES DU TERRAIN DANS L'ENVIRONNEMENT PROCHE
PC8	VUES DU TERRAIN DANS L'ENVIRONNEMENT LOINTAIN

TotalEnergies

format

АЗ


indice

A, SKR


23/03/2023



ÉCHELLE: 1:10 000 000

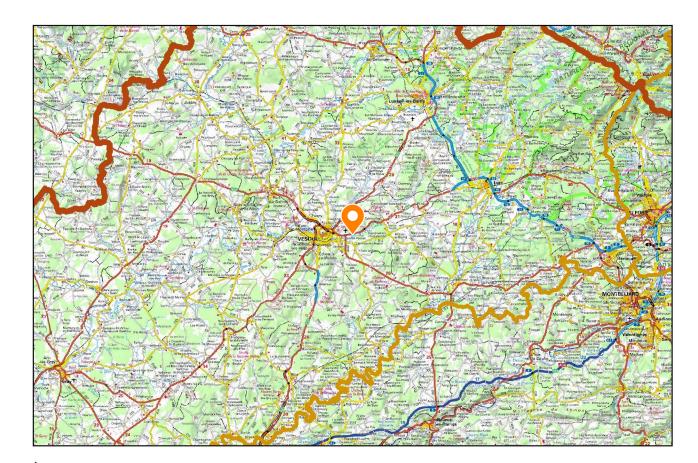

ÉCHELLE: 1:600 000

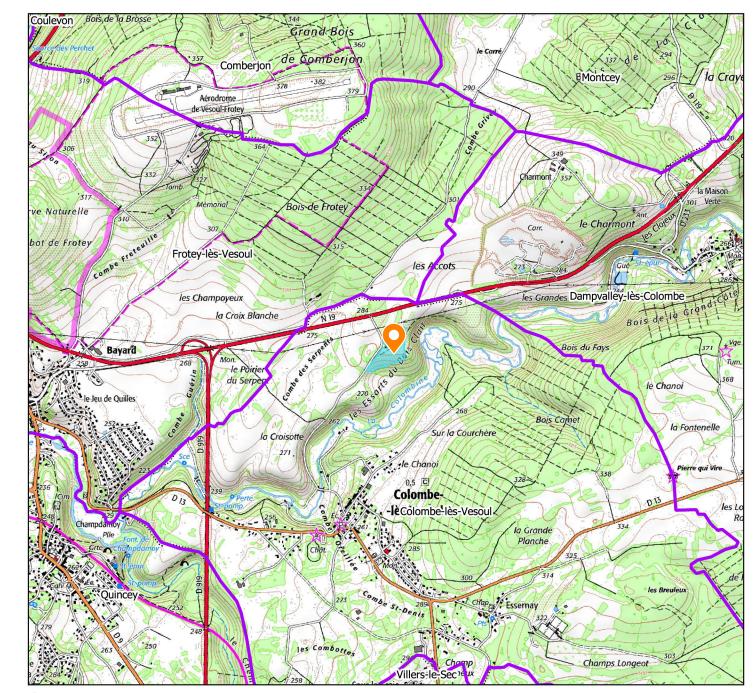

ÉCHELLE: 1:25 000

LOCALISATION DU PROJET DE CENTRALE SOLAIRE

LIMITE DU PROJET




Siret 40075327390920





échelle 1 : 5000

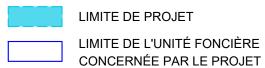

G. NOWATZKI ARCHITECTE DPLG
594 Charlo de Sharante
34370 MANVERHAN
06.26.01.47.05
Siret 40075327390920

TotalEnergies

projet

Projet photovoltaïque de Colombe-lès-Vesoul
Chef de projet : Alexis Mahias

PC1-2 VUE AÉRIENNE


numéro-nom

A3 23/03/2023


échelles


indice A, SKR


23 | A, SKR

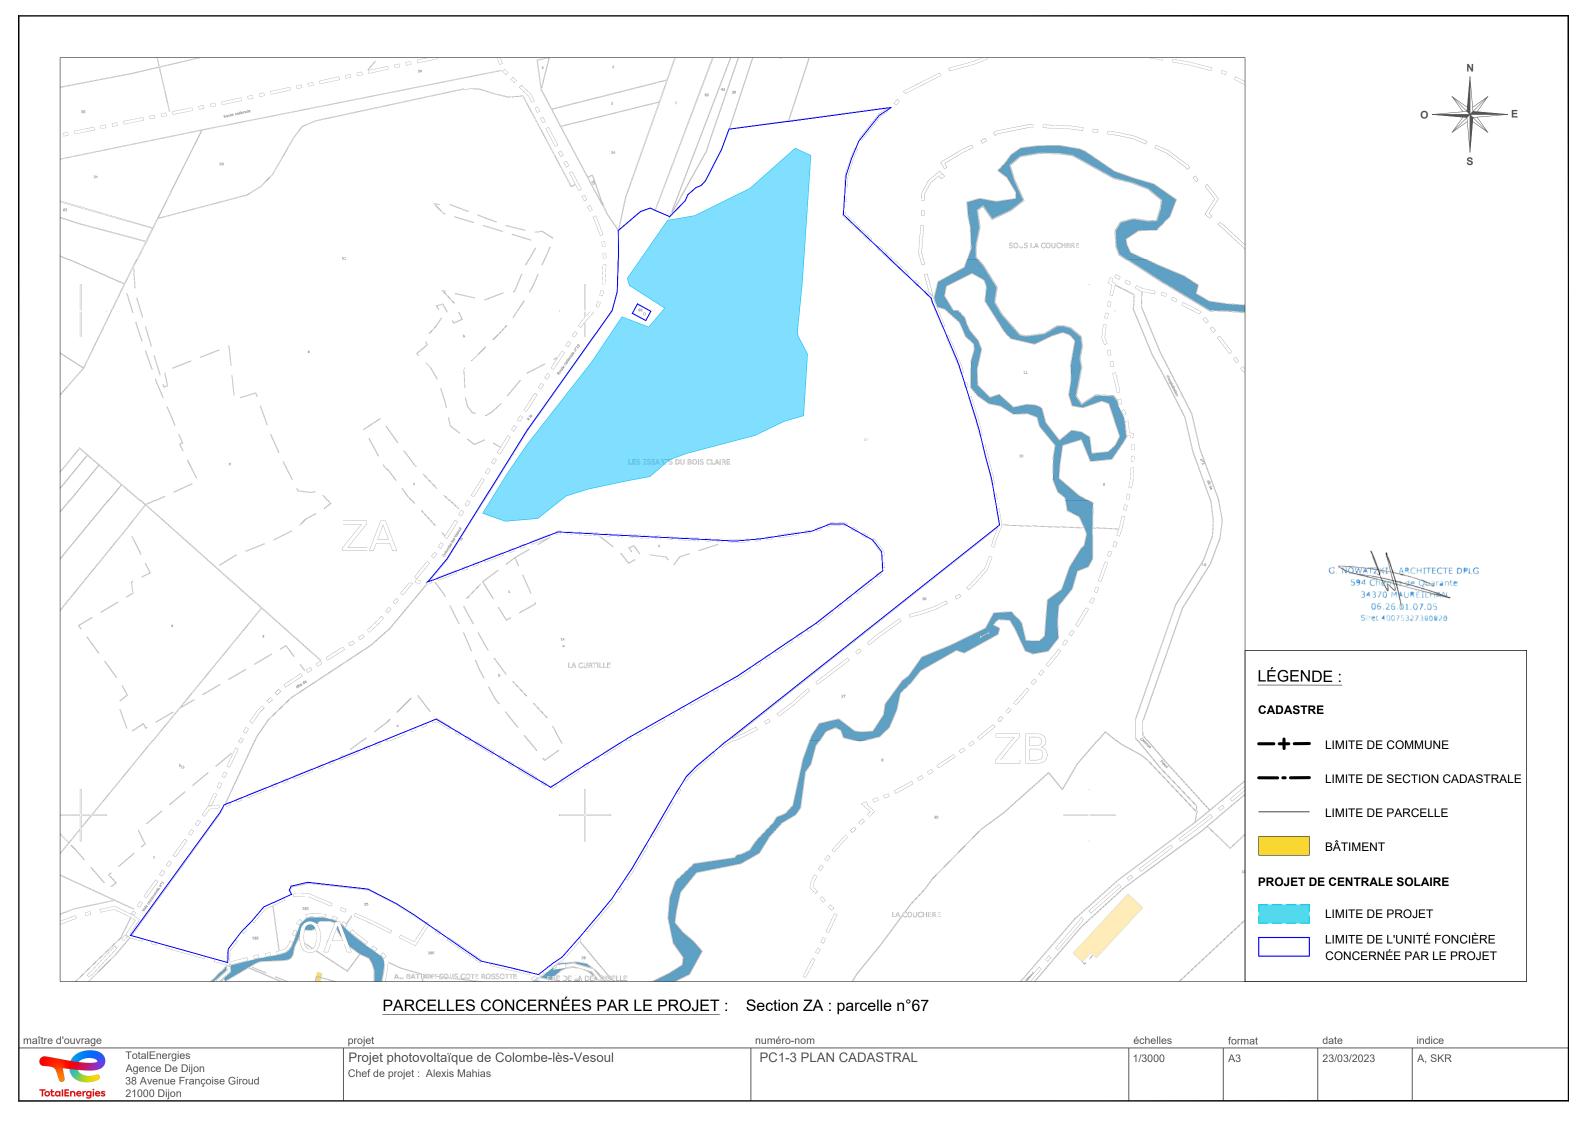





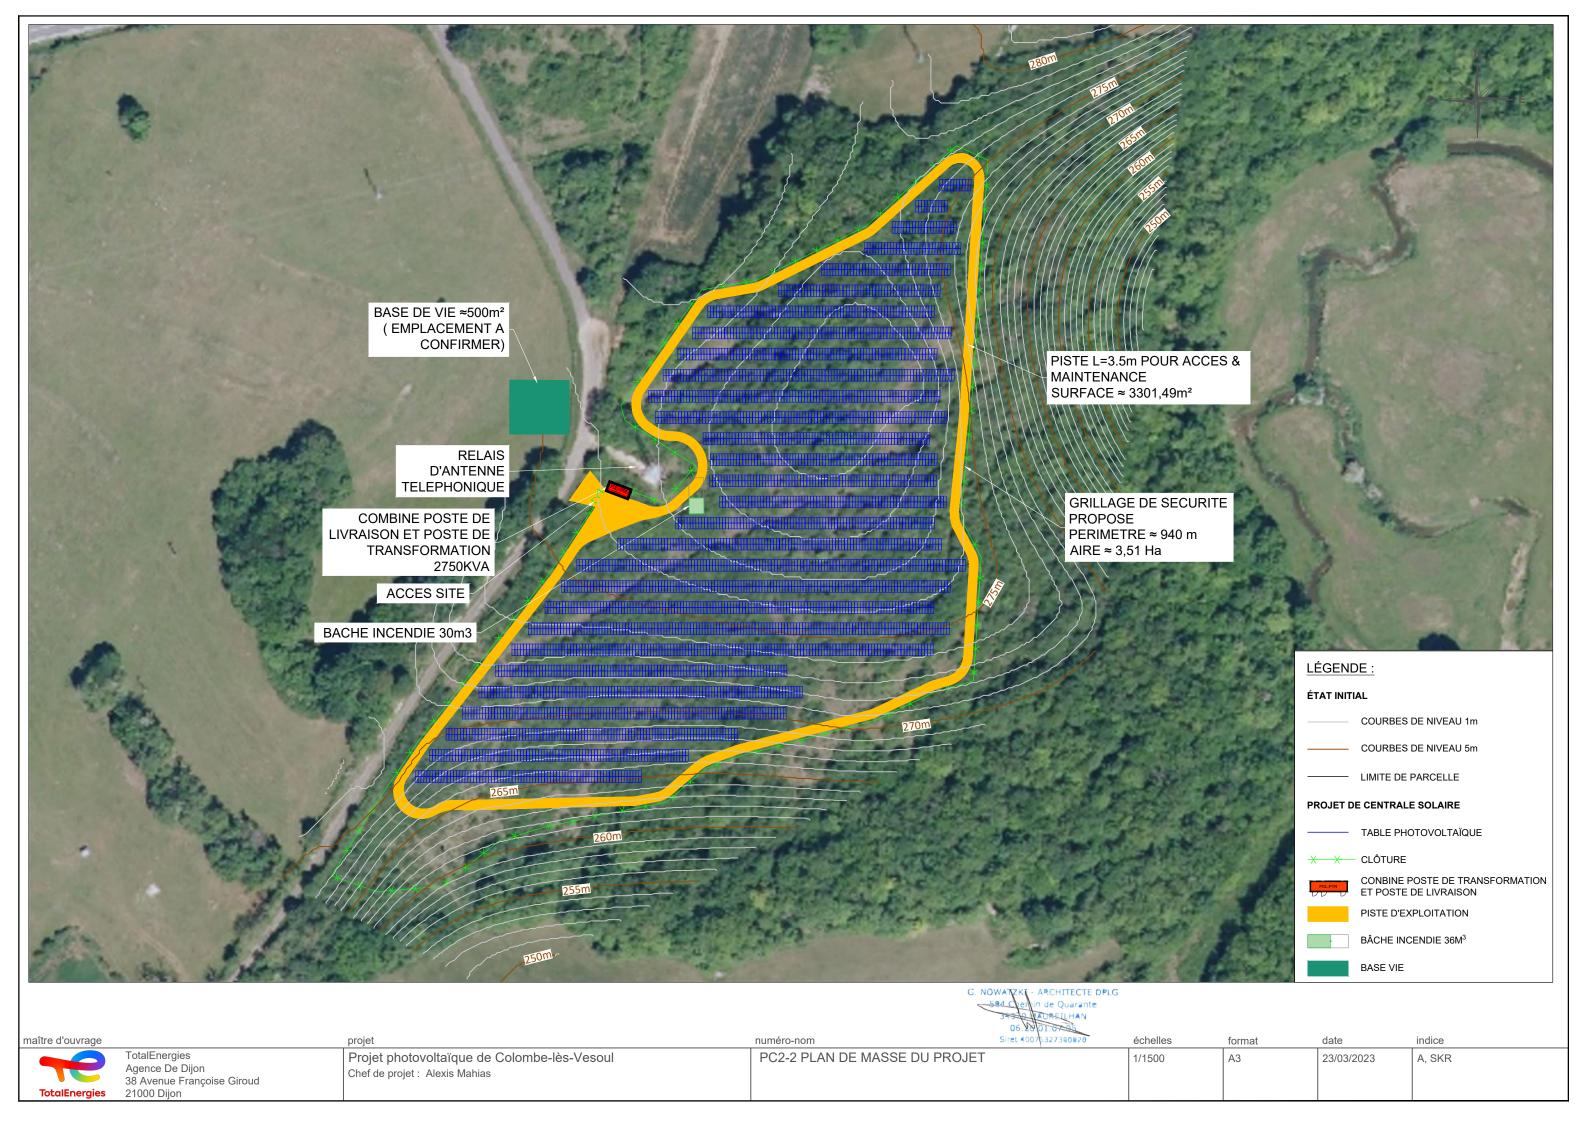


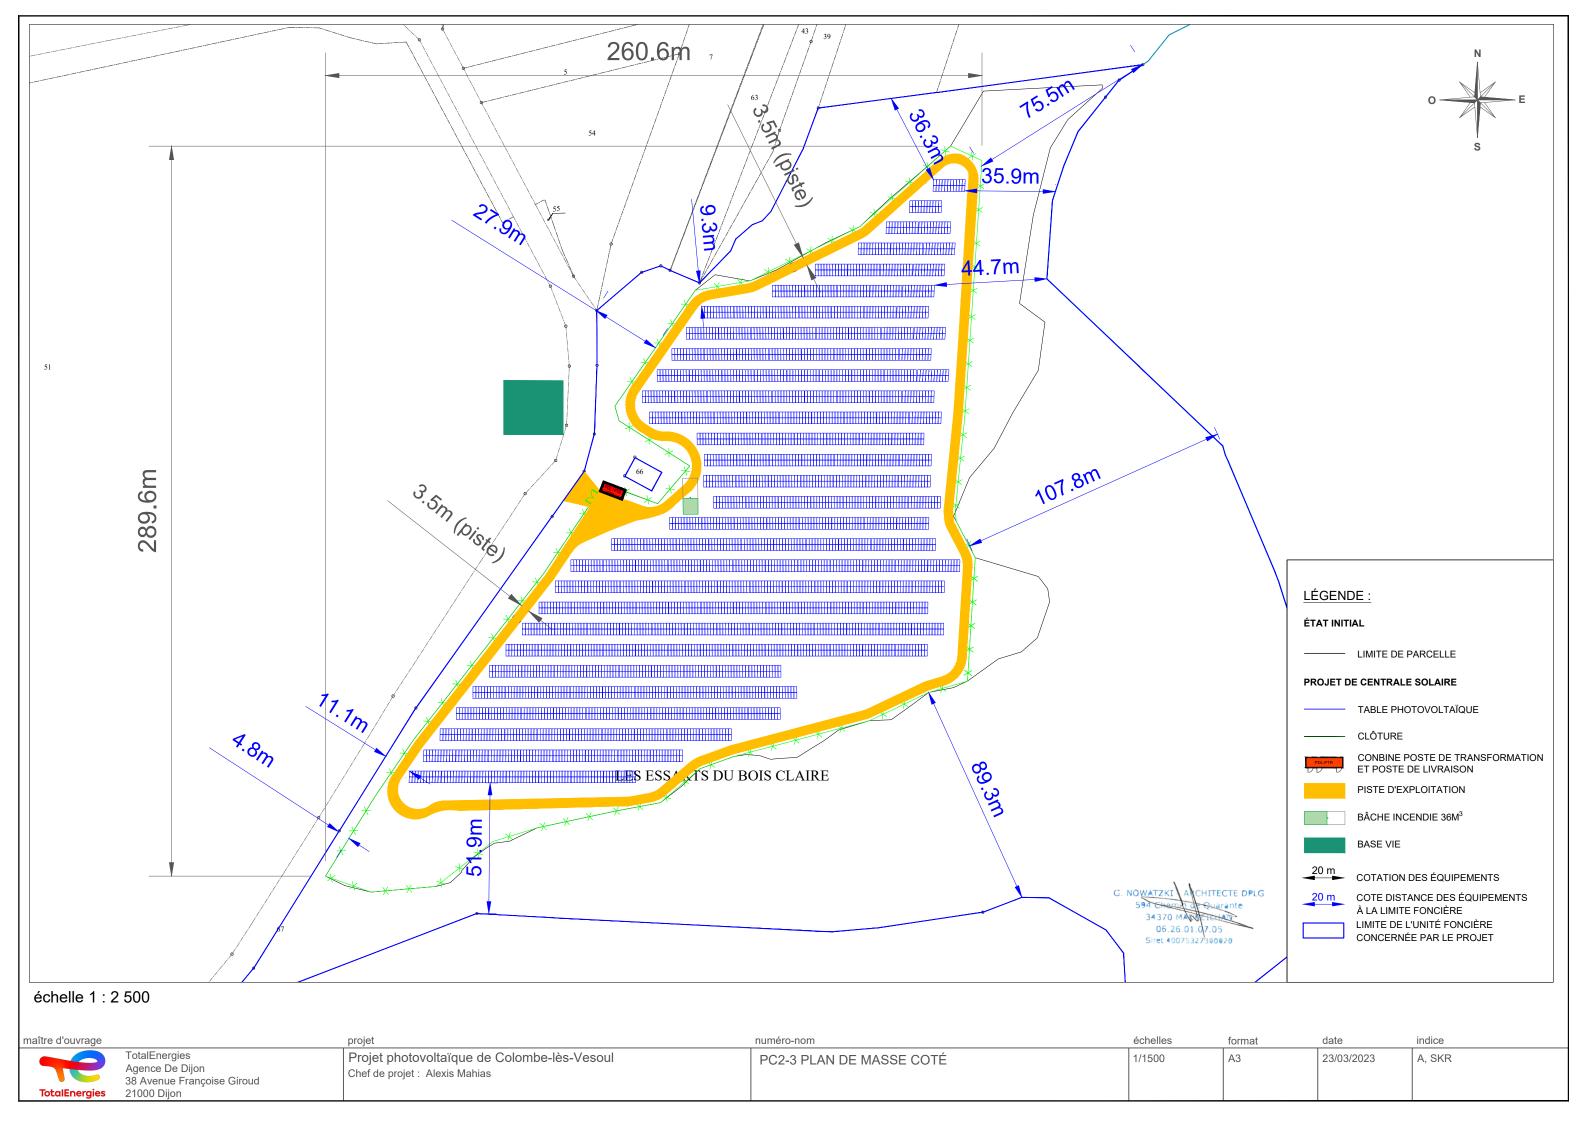


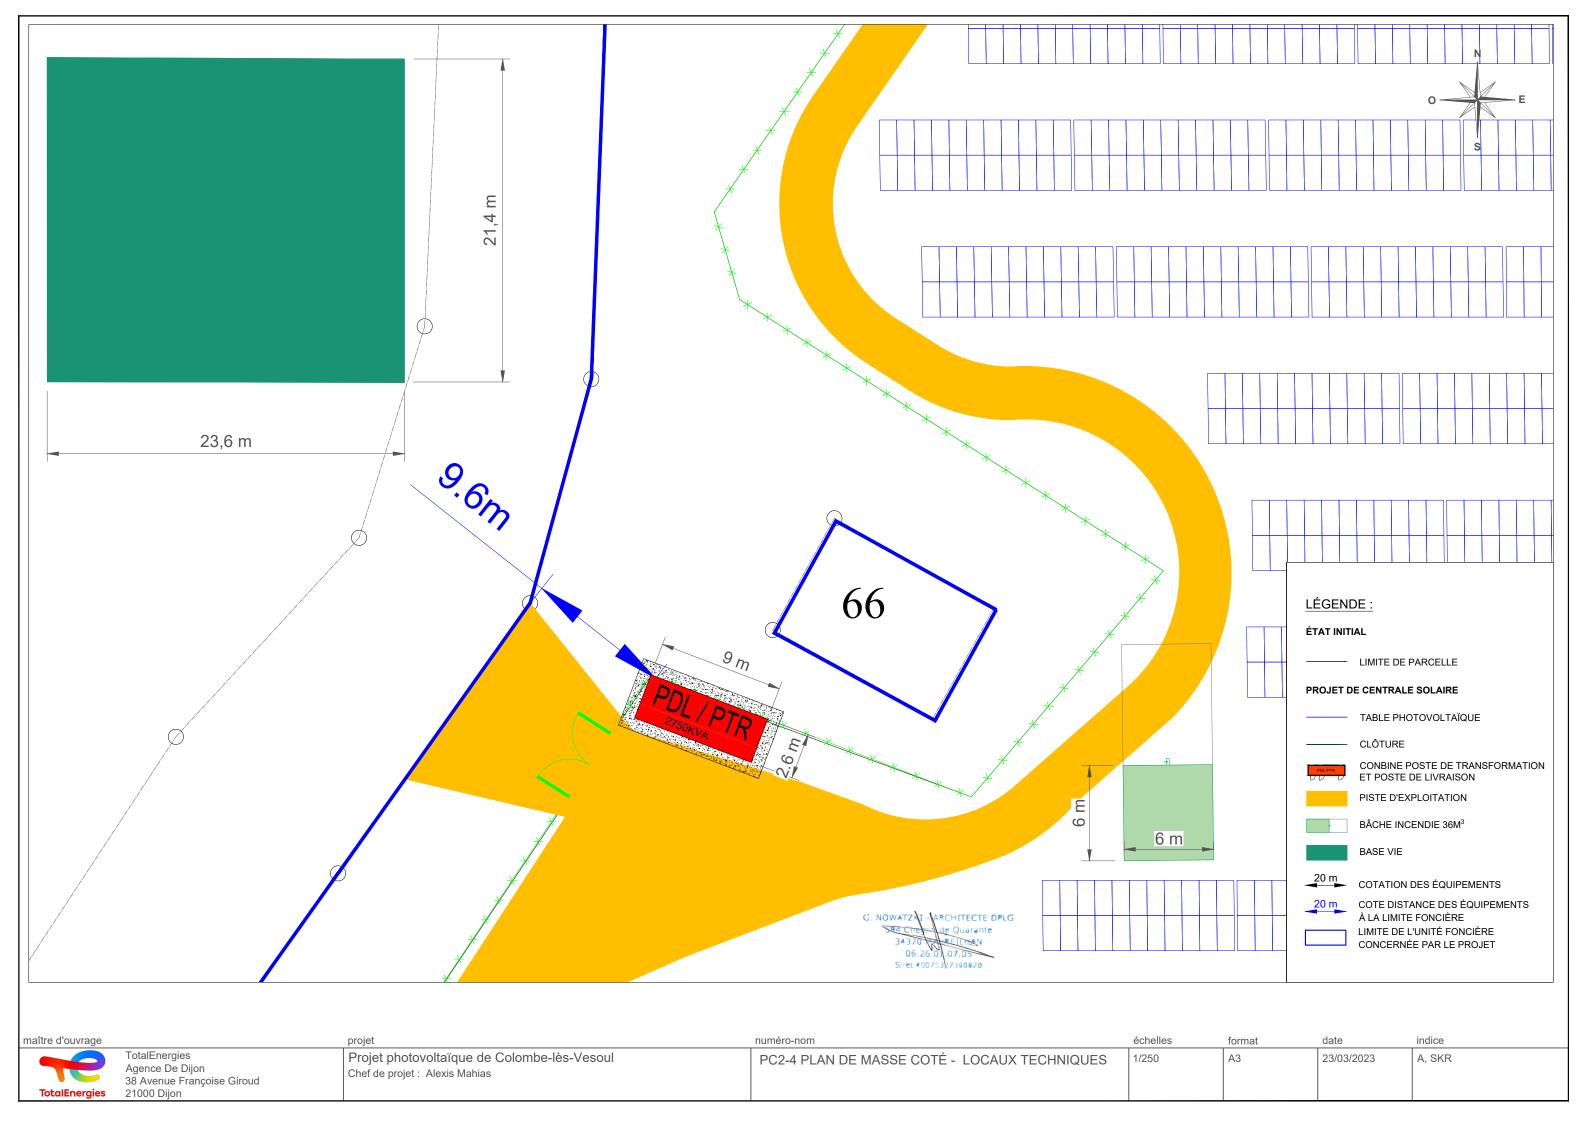

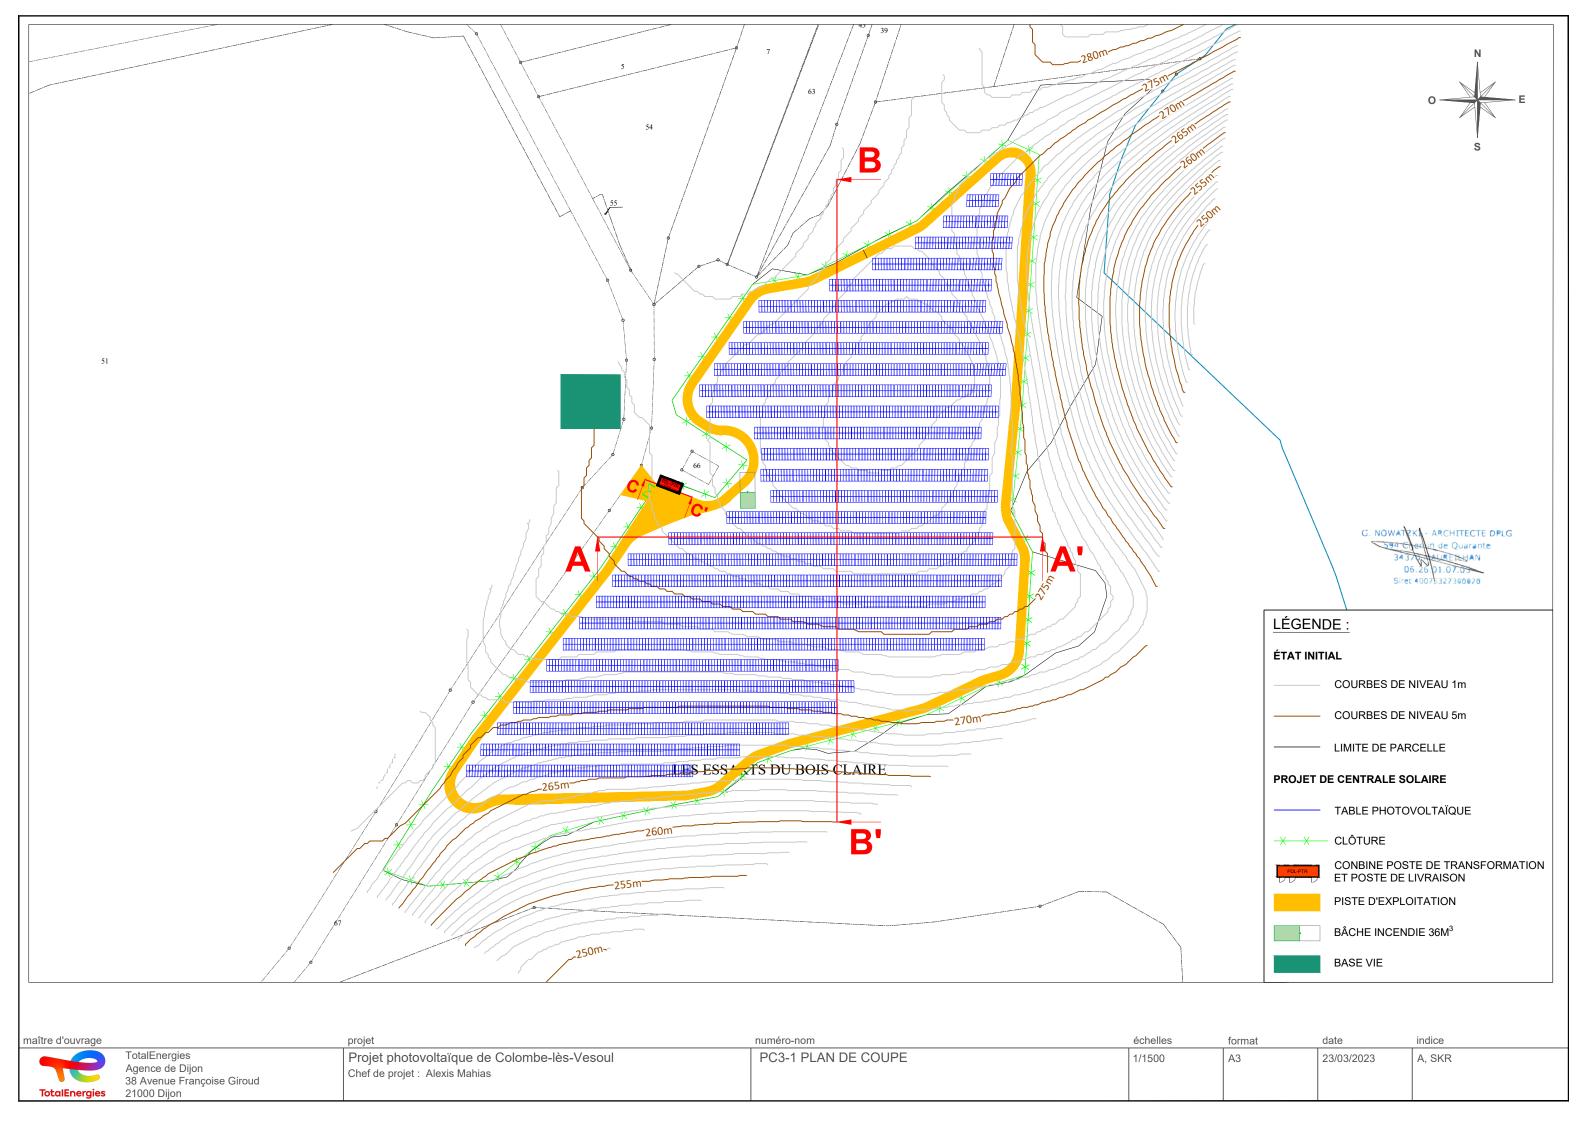

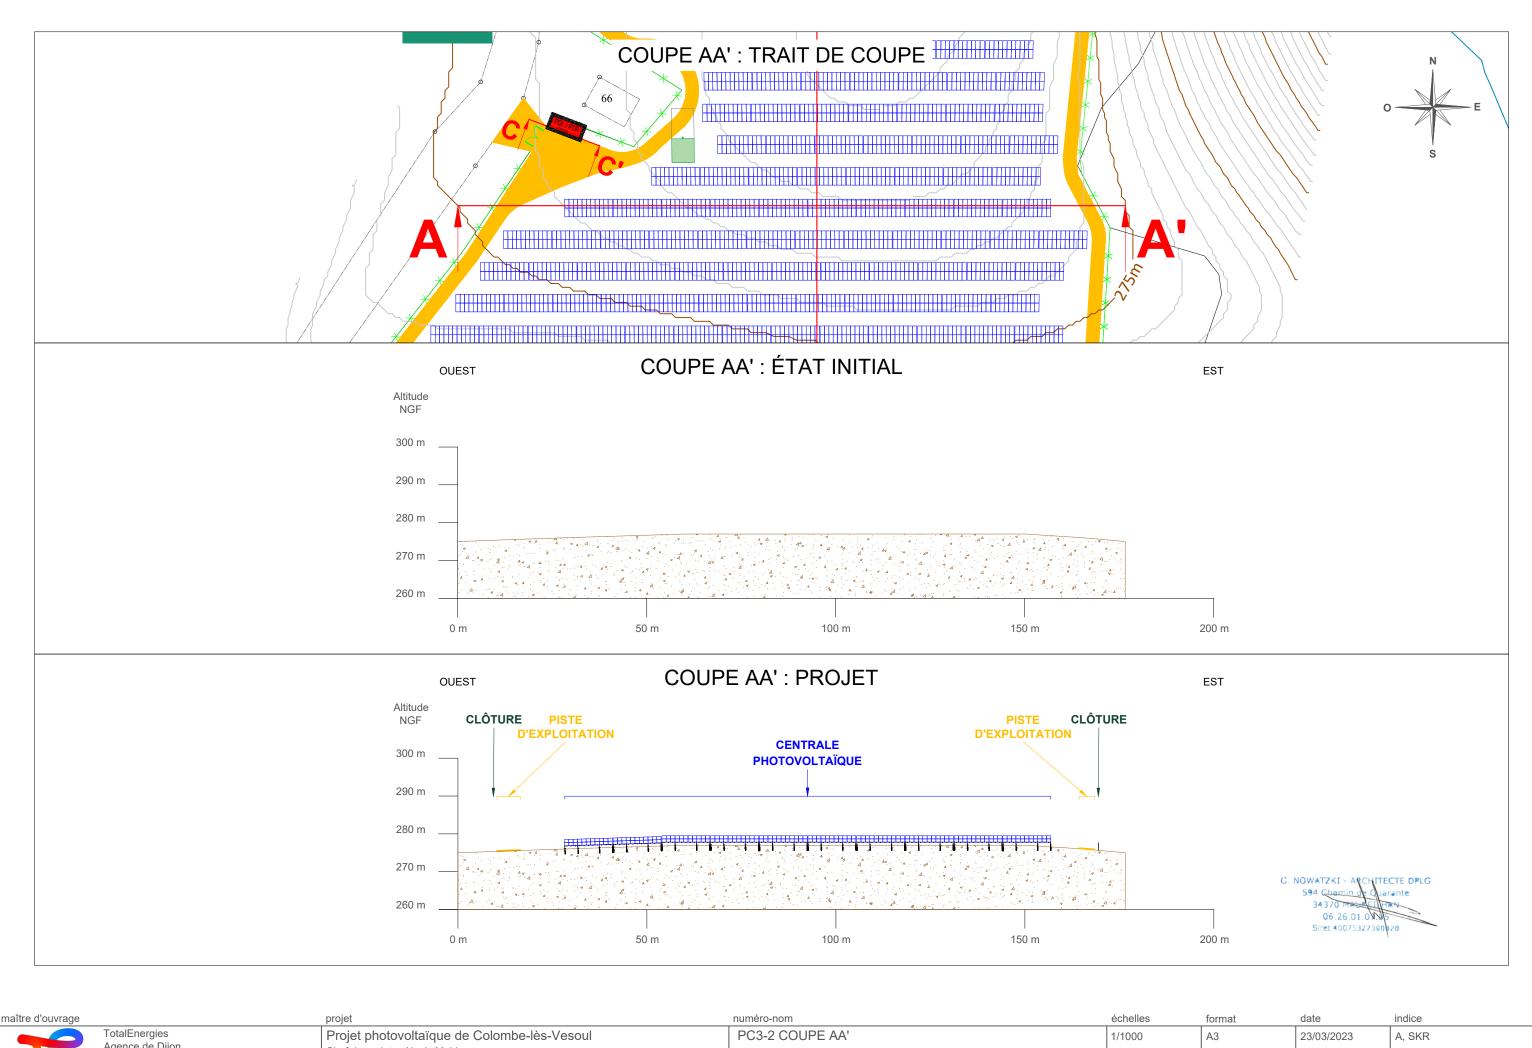

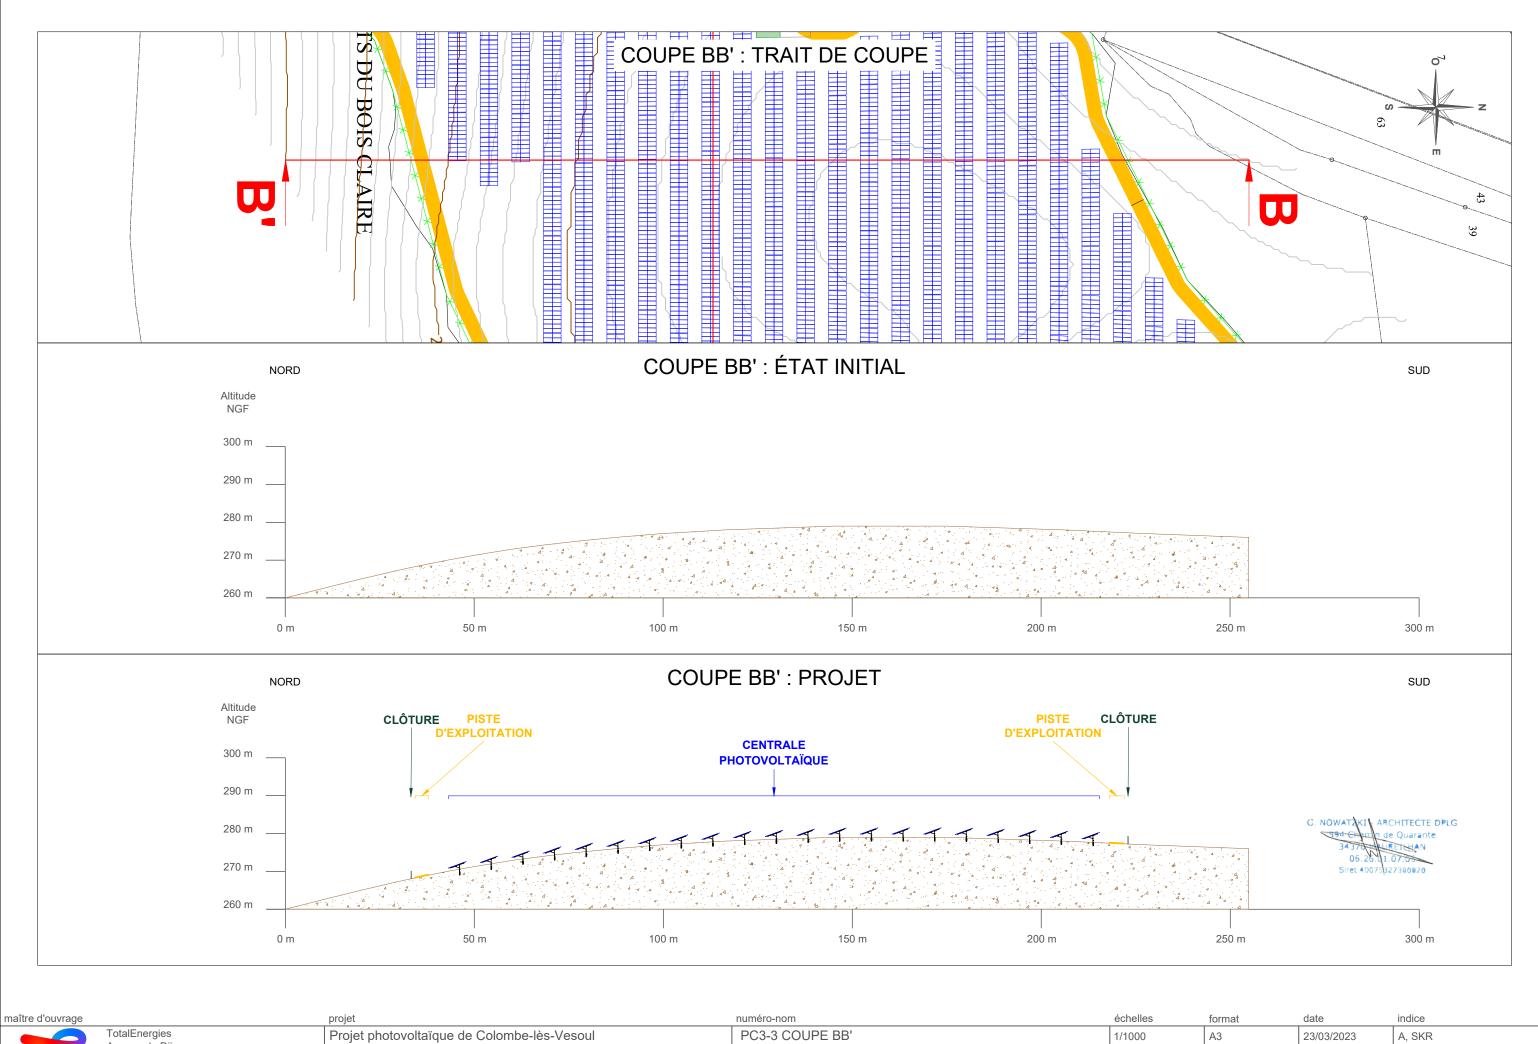

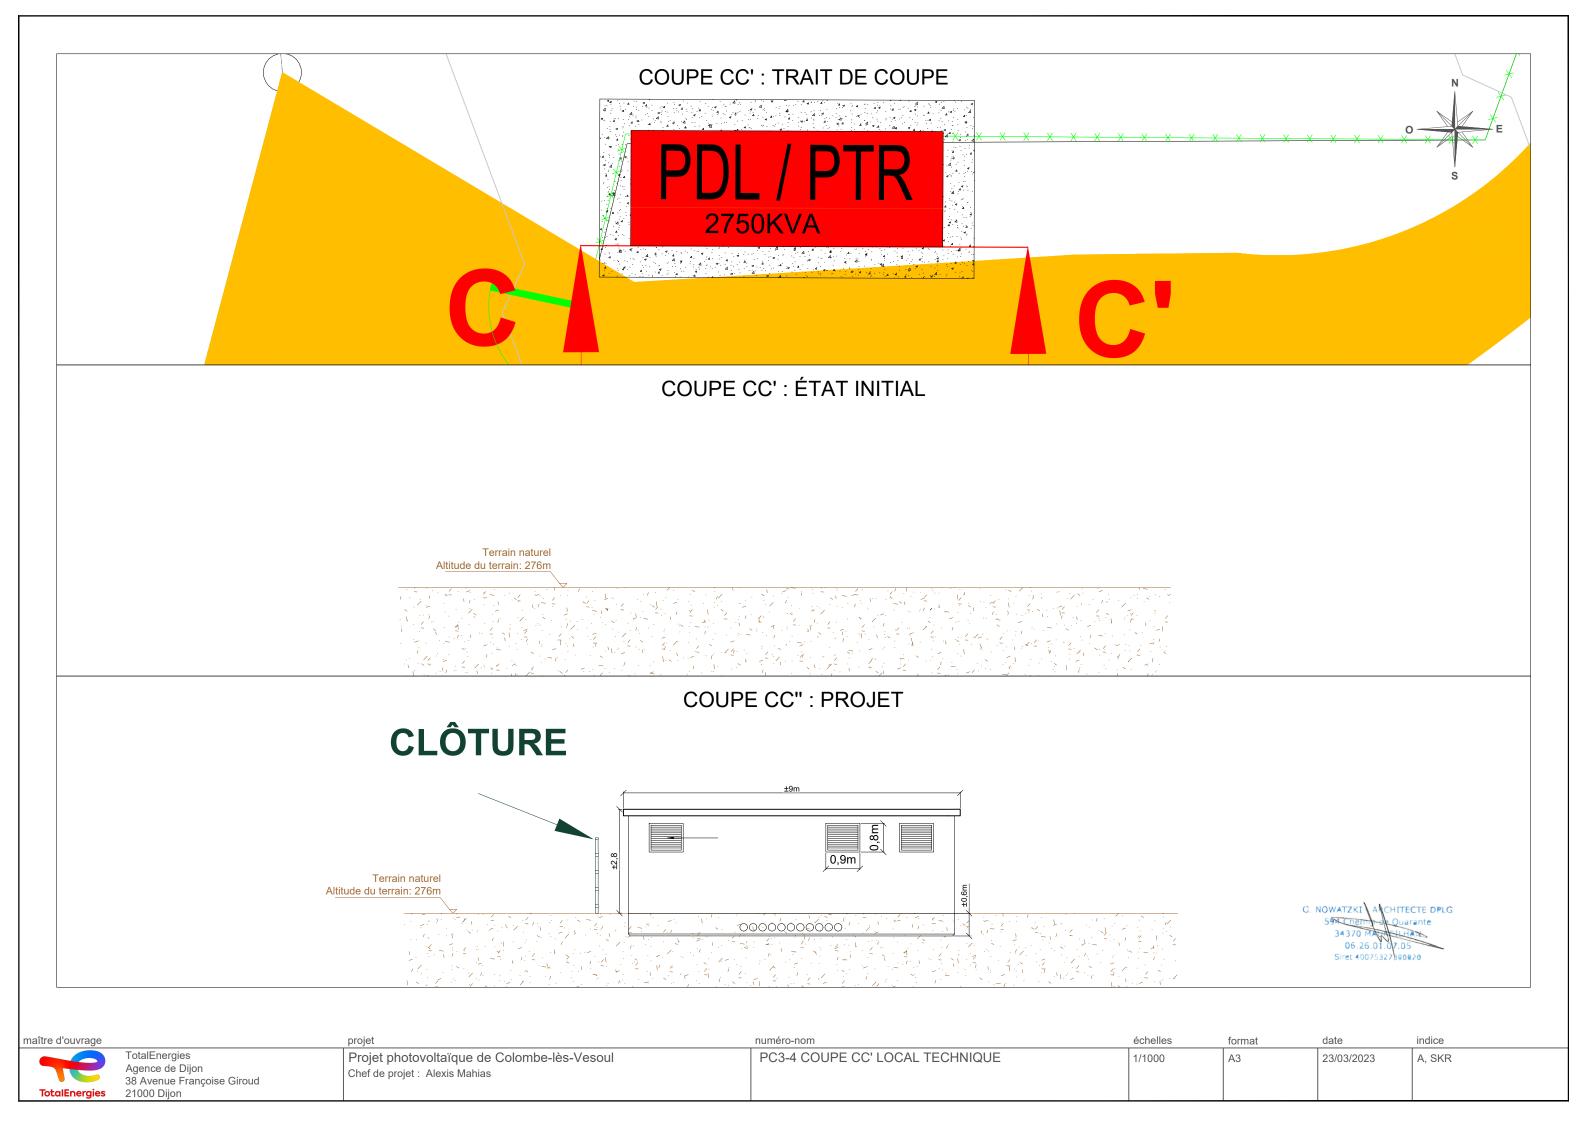

NOTICE DESCRIPTIVE COLOMBE LES VESOUL

Etat initial du terrain et de ses abords

1. Description géographique du site

La zone d'implantation du projet est située en région Bourgogne Franche Comté, dans le département de la Haute-Saône, et plus particulièrement sur le territoire la communauté de commune du Triangle Vert. Cette dernière est composée de 42 communes et compte 11 300 habitants.

La zone d'implantation est localisée sur le territoire communal de Colombe-lès-Vesoul au nord de la commune.

Les coordonnées wgs84 du site (centré sur le poste de livraison) sont :

latitude: 47°37′24,955″N longitude: 6°12′56,765″E

2. Description générale du site

La zone d'implantation du projet correspond aux parcelles destinées à l'implantation du parc photovoltaïque, du combiné poste de transformation et de livraison, des raccordements électriques ainsi gu'une bâche à incendie de 36m³. D'une surface d'environ 3,5 hectares le projet est localisé sur un terrain en friche accueillant il y a plusieurs années une activité de pâturage.

3. Description par rapport aux voies d'accès

Le site d'étude se trouve au sud d'un axe routier structurant : la nationale 19.

L'accès à la centrale photovoltaïque se fera côté ouest, au niveau de la route « les essarts du bois Claires » axe très peu fréquenté. Outre ces deux voies de circulation à proximité du site d'étude, ce dernier en tant que tel n'est traversé par aucune route, chemin ou sentier public.

4. Description des constructions existantes

Le bourg du village de Colombe-lès-Vesoul est situé à 950 m au sud du site. L'habitation la plus proche se trouve à environ 400 m au sud de la clôture du site d'implantation.

5. Description de la végétation et des éléments paysagers existants

Le site se présente globalement sous la forme d'un vaste terrain vallonné composé majoritairement d'une friche buissonnante. Les arbres sont présents sur les marges du site surtout au nord et à l'est créant un masque végétal de la zone d'étude. Les autres contours du site sont composés principalement de haies bocagères.

Caractéristique technique du projet photovoltaïque

Le projet consiste à réaliser une centrale solaire photovoltaïque au sol pour la production d'électricité utilisant l'énergie radiative du soleil.

1. Implantation

Les panneaux photovoltaïques, seront implantés suivant les courbes de niveaux du terrain naturel (voir ref PC 3.2) afin d'optimiser l'intégration du projet au paysage existant ainsi que les performances énergétiques des différents panneaux solaires.

2. Accès et abords

Le projet sera accessible depuis un point d'accès à l'ouest du site (voir PC2.1 et PC2.2) depuis la route « les essarts du bois Claires ». Cet accès desservira une piste d'accès et de maintenance d'une largeur 3,5 m faisant tout le tour du projet (voir

Le projet sera bordé d'une clôture en grillage d'un périmètre de 900 ml. (voir PC2.2).


3. Aménagements, constructions neuves et volumétrie


Le projet photovoltaïque comptera 4 994panneaux photovoltaïques pour une surface projetée des modules 14 683 m². D'une hauteur minimum de 1 m et maximum de 3 m, les rangées de panneaux photovoltaïques seront espacées de 3,5 m. L'exploitation photovoltaïque nécessitera l'implantation d'un bâtiment d'une surface de 23.4 m2 regroupant le poste de livraison et le poste de transformation d'une couleur type bardage bois.

G. NOWATZKI - ARCHITECTE DPLG

échelles format indice **TotalEnergies** Projet photovoltaïque de Colombe-lès-Vesoul PC4 NOTICE DESCRIPTIVE 23/03/2023 A, SKR АЗ Chef de projet : Alexis Mahias

Agence de Dijon 38 Avenue Françoise Giroud

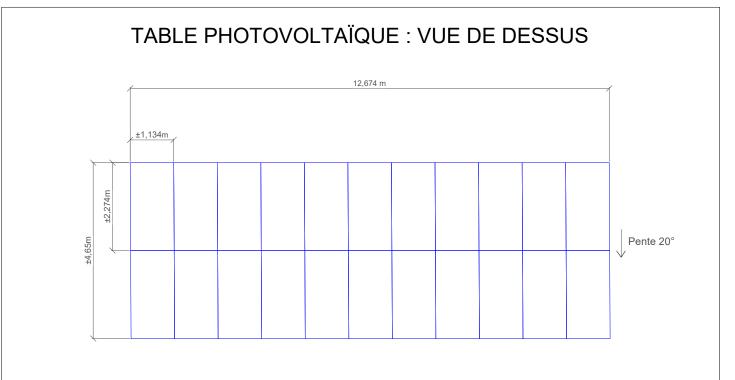

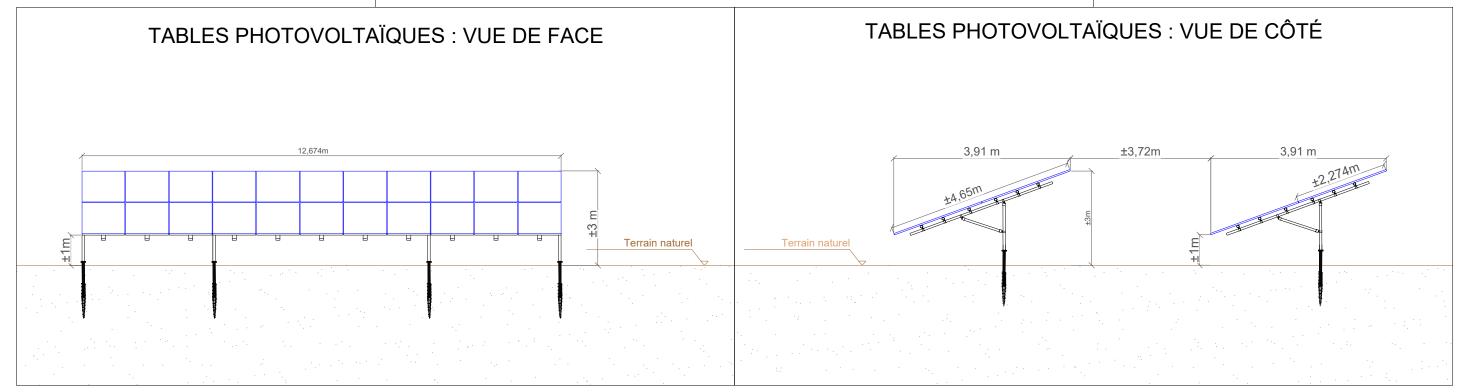

G. NOWATZKI - ARCHITECTE DPLO 594 Chemin de Quarante 34330 MAUREILHAN 00 101 07-95 Siret 400 327300-10

maître d'ouvrage projet numéro-nom échelles format date indice


TotalEnergies Agence de Dijon 38 Avenue Françoise Giroud

TotalEnergies 21000 Dijon 39 Avenue Françoise Giroud

Agence de Dijon 38 Avenue Françoise Giroud

TotalEnergies 21000 Dijon 2100 Dijon 21000 Dijon 21000 Dijon 2

COMBINE POSTE DE LIVRAISON ET POSTE DE TRANSFORMATION

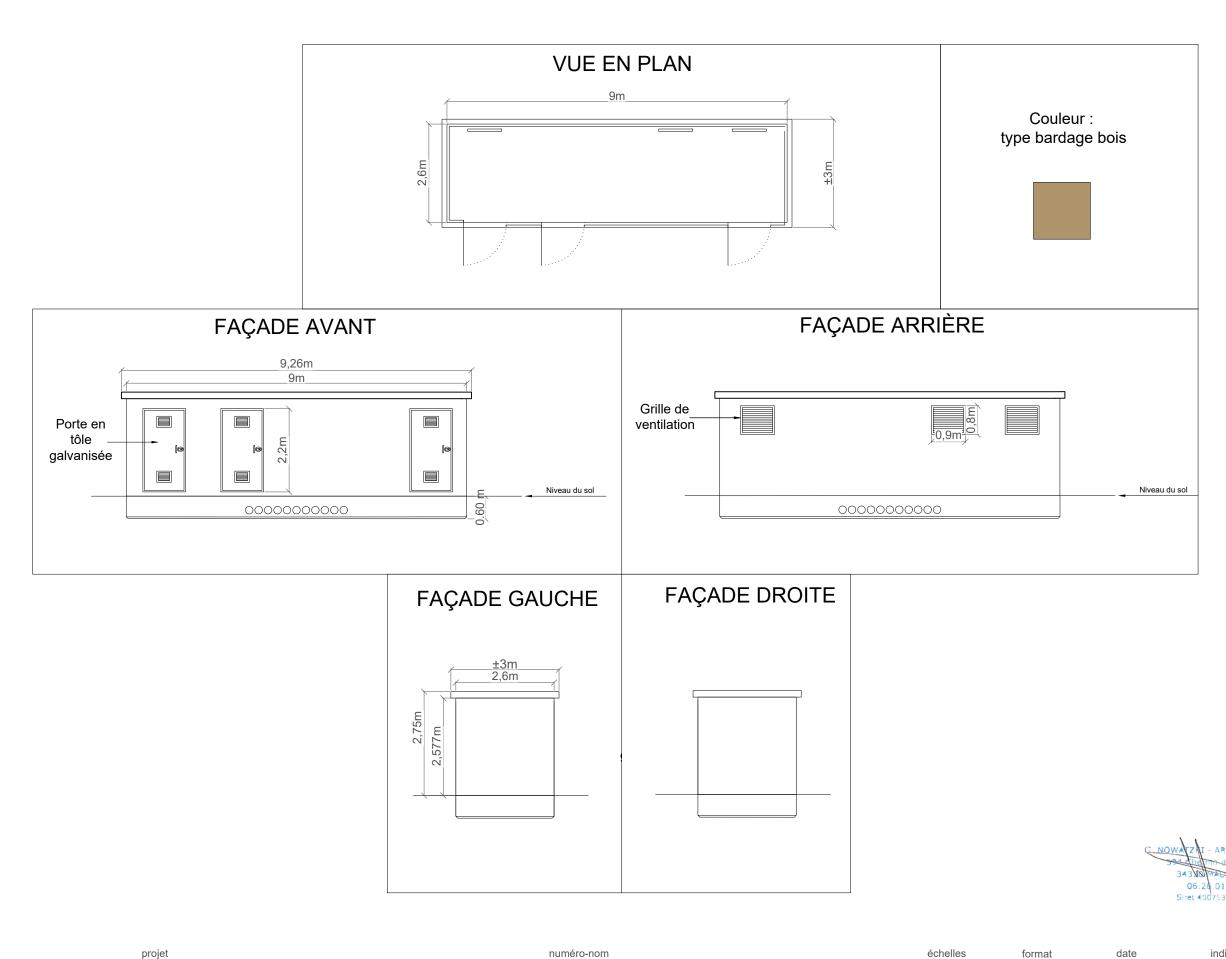


TotalEnergies

Agence de Dijon

38 Avenue Françoise Giroud

АЗ

BÂCHE INCENDIE

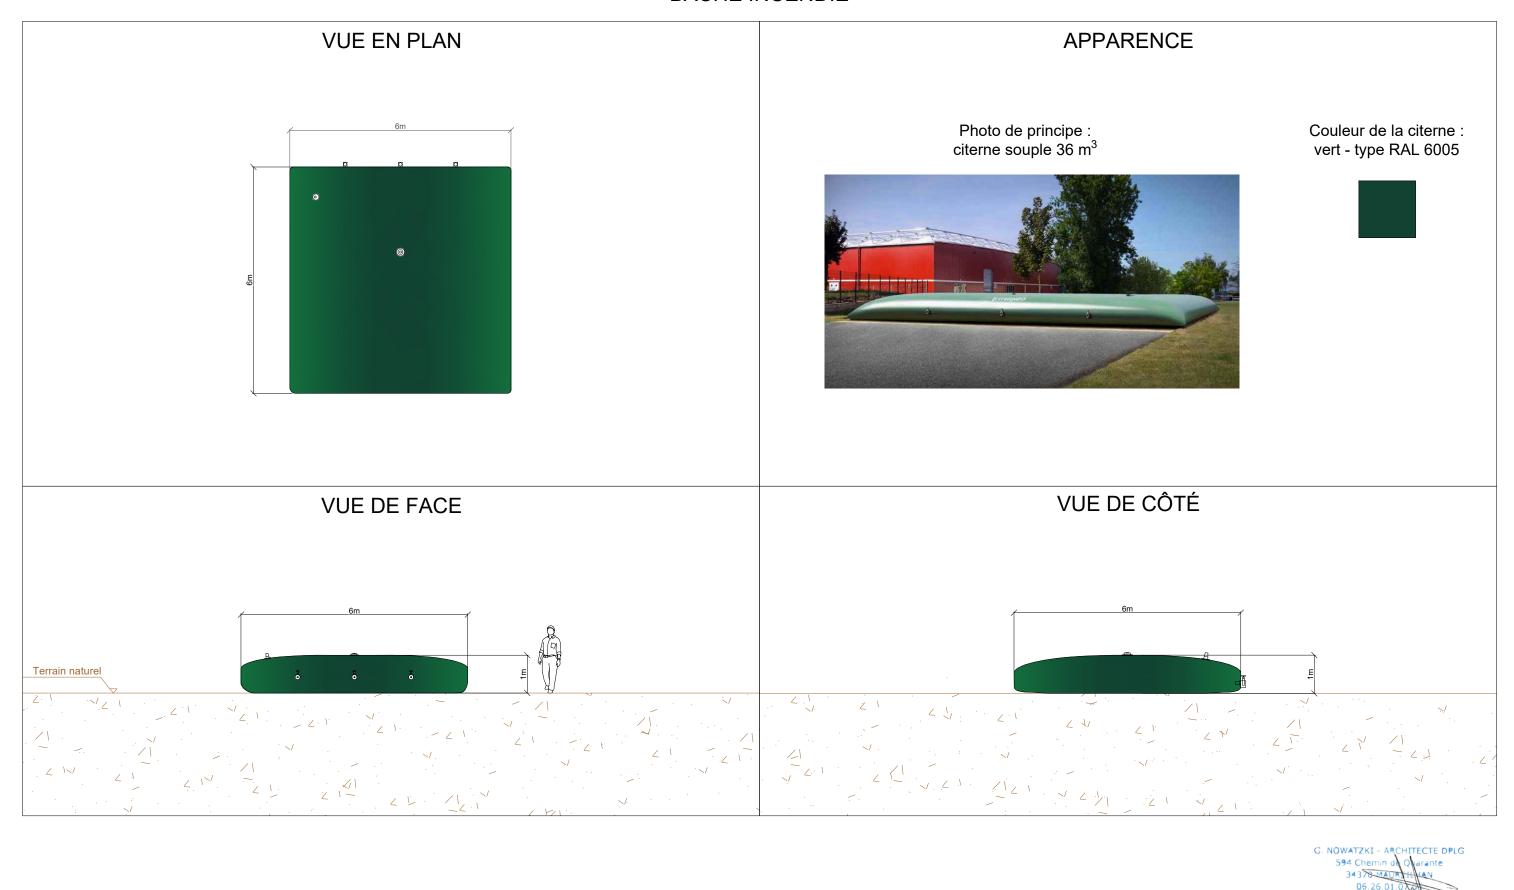

Projet photovoltaïque de Colombe-lès-Vesoul Chef de projet : Alexis Mahias

PC5-3 PLANS DE FAÇADES ET TOITURES -BÂCHE INCENDIE


échelles 1/100

АЗ


23/03/2023

A, SKR

CLÔTURE ET PORTAIL À CRÉER

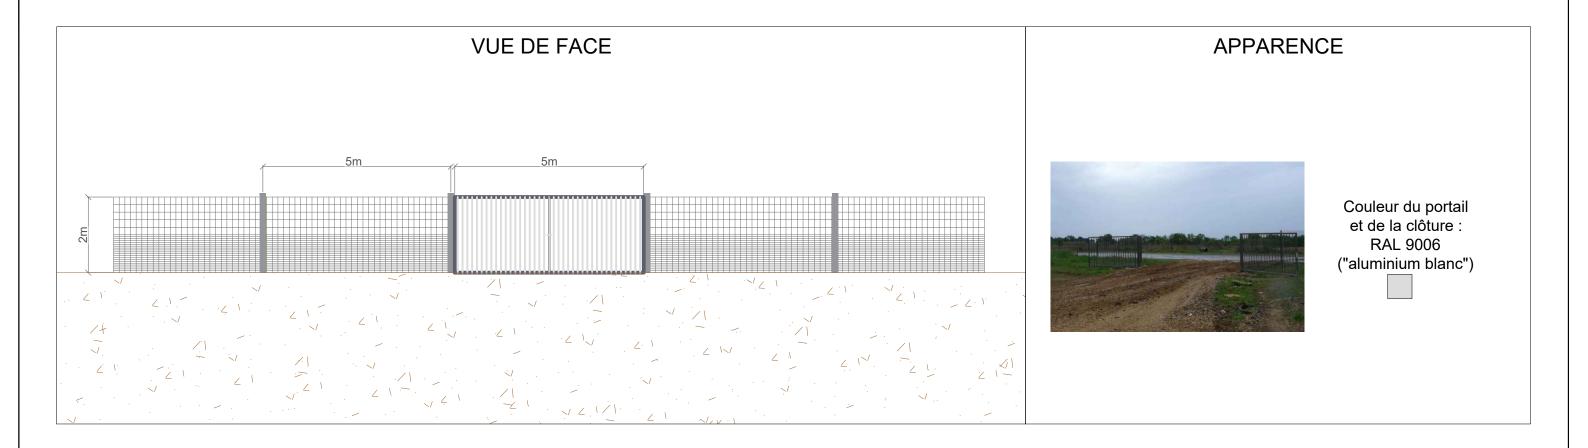

G. NOWATZKIT APCHITECTE DPLG
594 Charles (12 Quarante
34370 MNOVITHER
06.26.01.17.05
Siret 40075327390020

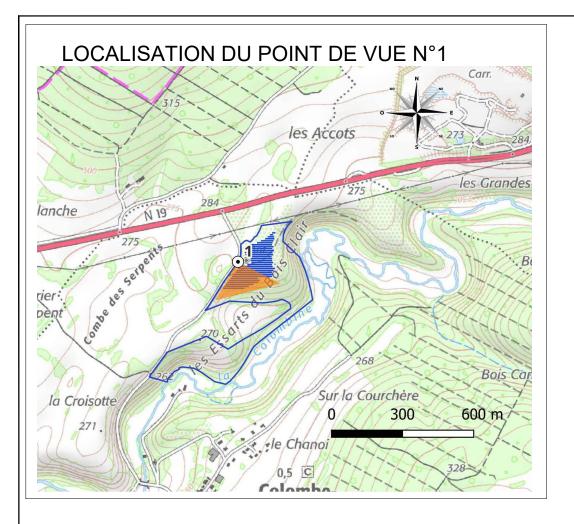





G. NOWATZKI - ARCHITECTE DPLG
594 Chemin de Quarante
54370 TALEFILHAN
06.26 W. 5325
Siret 40075347380870

maître d'ouvrage projet numéro-nom échelles format date indice

TotalEnergies Agence de Dijon 38 Avenue Françoise Giroud 21000 Dijon

TotalEnergies 21000 Dijon


TotalEnergies Projet photovoltaïque de Colombe-lès-Vesoul PROJET DANS SON ENVIRONNEMENT

PROJET DANS SON ENVIRONNEMENT

Agence de Dijon 98 Avenue Françoise Giroud 21000 Dijon

Agence de Dijon 98 Avenue Françoise Giroud 21000 Dijon


Agence de Dijon 98 Avenue Françoise Giroud 21000 Dijon

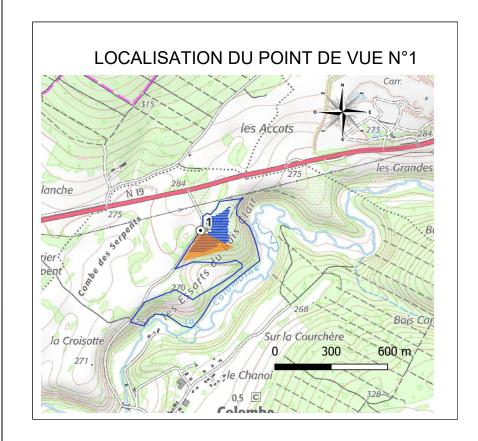

VUE INITIALE N°1



G. NOWATZKI - ARCHITECTE DPLG
594 Chemin de Quarante
34379 MAAR HAN
06.26.01 No 95
Siret 400753273 10820

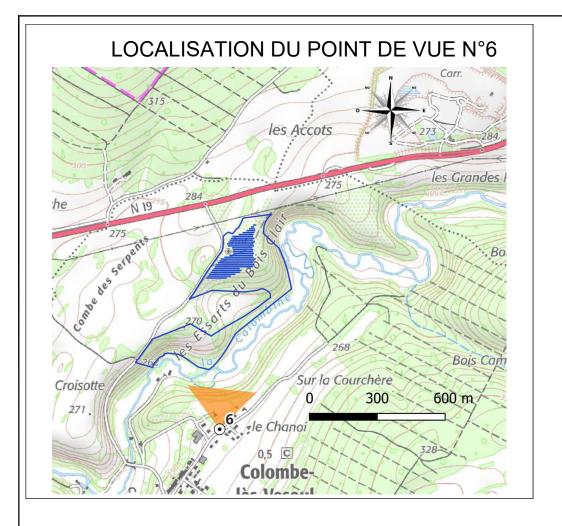

VUE INTEGRATION N°6

EMPRISE DU PROJET



échelles format АЗ